# **AZUR PARK 2030**

Réaménagement d'un parc de loisirs à Gassin (83)



## ÉTAT ACTUEL

Vue aérienne o3

## ÉTAT DES LIEUX

Tableau problématiques et solutions 04

## PROJET 2030

Vue aérienne o5

# RÉFÉRENCES

Revêtements de sols o6

Traitements paysagers o7-09

Références parcs existants IO-II

## **ANNEXES**

Plan masse échelle 1:500



N 0 10 50


Vue aérienne : état actuel

PROBLÉMATIQUES	PISTES DE SOLUTIONS
Des sols très imperméabilisés et un aspect général très minéral.	Retrouver des « poches » de végétation en pleine terre ou de la «terre- pierre» pour les emplacements non occupés à l'année.
Entrée d'un site important peu ou pas mise en valeur.	Retrouver une façade « noble » : mur ou muret maçonné, enseigne visible, portail d'envergure. Le tout laissant paraître au loin la « skyline » du parc.
Le circuit piéton connectant les espaces de restaurantion, d'hygiène (sanitaires), etc: pas assez lisible.	Penser le mail piéton comme comme la vitrine du site : à la fois vivant, chaleureux, fédérateur. Devra être traité en conséquence : revêtement de sol, assises, ombrages (végétaux ou non), etc.  Trouver une logique d'implantation des sanitaires publics dans le site en fonction des contraintes d'évacuation etc.
Des flux pas évidents sur le site pour la partie « technique » : on en retrouve un peu partout, sans organisation claire.	Retrouver un fonctionnement complètement périphérique des installations techniques. Proposer ainsi des espaces pour les saisonniers avec une certaine générosité : vue dégagée et/ou sur espaces verts, facilité d'accès, intimité.  Séparer au maximum les flux visiteurs et les flux personnel du site. Utiliser la végétation comme filtre visuel, pour créer une certaine « étanchéité » entre ces deux mondes. Ils se côtoient mais doivent évoluer en parallèle.
Un grand espace technique central, occupant l'une des meilleures places du site.	Tenter de déloger cette poche technique et la remplacer par une attraction phare : le circuit bouées / montagnes russes. Traitée comme un paysage dans le parc, elle permettra de proposer des vues tout autour. Sur certaines rives viendront se loger d'autres attractions assez basses, ou des camions saisonniers, qui ne gêneront pas sa visibilité.



N 0 10 50

Vue aérienne : projet 2030

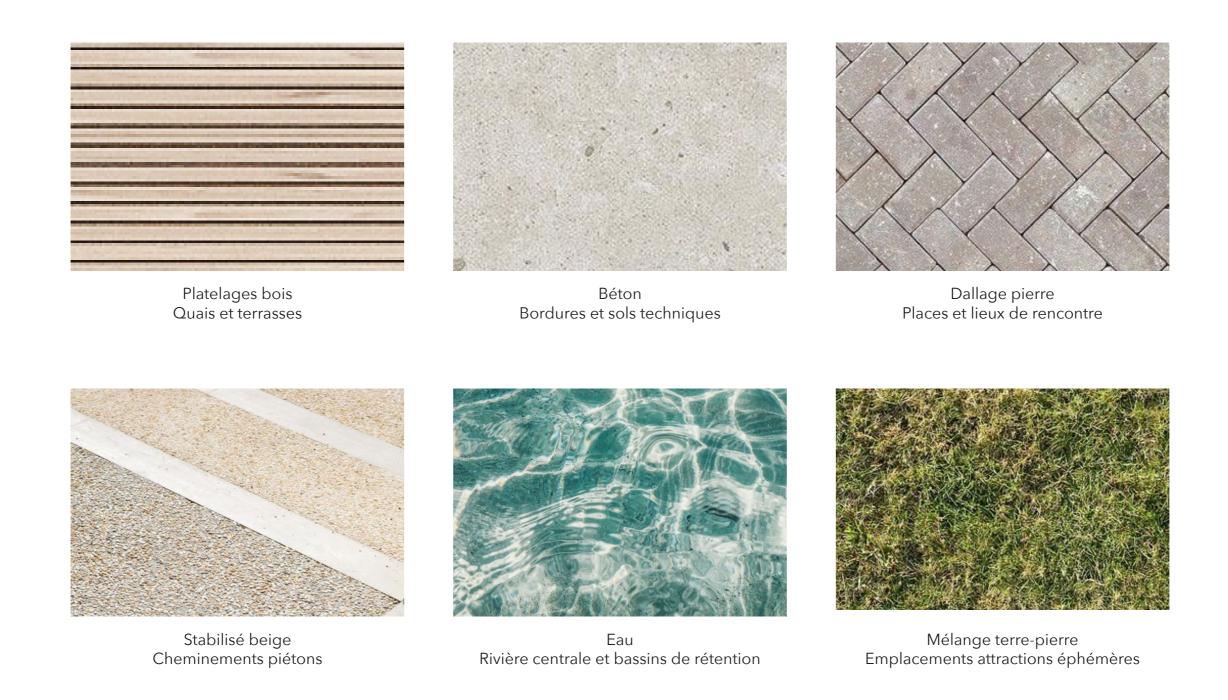

DIFFÉRENTS SOLS POUVANT ACCUEILLIR DIFFÉRENTS USAGES



Places en dallages Des lieux de recontre qualitatifs





L'insertion du végétal Ramener de la fraicheur le long du parcours

## TRAITEMENT DES CHEMINEMENTS ET DES PLACES



Mobilier de restauration et de pause en bois



Le mobilier comme support ludique



Des bâtiments « techniques » qualitatifs

## TRAITEMENT DU MOBILIER ET DES BÂTIMENTS



Parc de stationnement paysager Effacer la présence de la voiture




Pavés enherbés pour moins d'imperméabilisation des sols



Des espaces de mobilités douces ou vertes : stationnements vélos et voitures électriques

#### TRAITEMENT DES ESPACES DE STATIONNEMENT




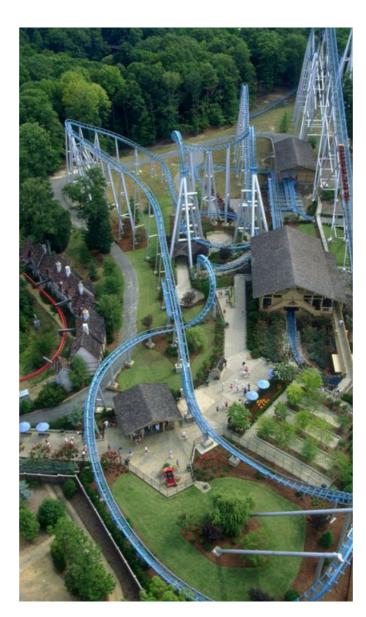



Bush Gardens, Williamsburg - James City, Virginia, USA

LA PRÉSENCE DU VÉGÉTAL : UN AUTRE PAYSAGE POUR LE PARC D'ATTRACTION 2.0

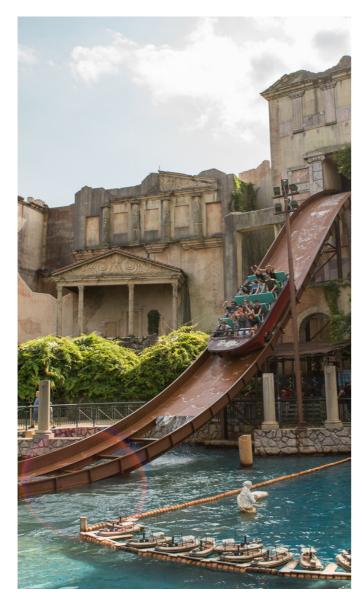

Bush Gardens, Williamsburg - James City, Virginia, USA



Parc Astérix - Plailly, Oise, France



Atlantis, The Palm - Dubaï, Emirats Arabes Unis

LA PRÉSENCE DE L'EAU : USAGES LUDIQUES ET RAFRAICHISSEMENT